

000"ЭлитСтройПроект-НЧ" Архитектурное проектирование дизайн и строительство

Эл.почта: elitstroyproektnch@mail.ru Caūm: elitstroyproektnch.ru Тел. +7 (930) 806 8678

+7 (986) 726 6196

ТОМ 1 – Архитектурный раздел Проект №30/2017 Одноэтажный жилой дом с мансардным этажом на одну семью



Нижегородская область 2017 год

Ведомость рабочих чертежей основного комплекта Λ ucm Наименование Примечание Tumu/ Содержание ОД 2 0Д-1 3 Пояснительная записка (начало) Пояснительная записка (продолжение) 0Д-2 0Д-3 5 Пояснительная записка (продолжение) 0Д-4 Пояснительная записка (продолжение) 6 0Д-5 7 Пояснительная записка (продолжение) Пояснительная записка (продолжение) 0Д-6 8 0Д-8 9 Пояснительная записка (конец) 10 Перспектива №1 AΡ 11 Перспектива №2 AΡ Перспектива №3 AΡ 12 Перспектива №4 AΡ 13 Фасад 1-2 AΡ Фасад 2-1 AΡ 15 16 Фасад А-В и В-А AΡ План 1-го этажа, план 1-го этажа в проекции, экспликация и ТЭП помещений 1-го 17 AΡ этажа 18 Монтажный план 1-го этажа, сечения стен, спецификация материалов на стены и полы AΡ План мансардного этажа, план мансардного этажа в проекции, экспликация и ТЭП 19 AΡ помещений мансардного этажа Кладочный план мансардного этажа, Сечение пола 1-го этажа, сечение пола 20 AΡ мансардного этажа Разрез 1-1 21 AΡ 22 Разрез 2-2 AΡ План кровли, спецификация материалов на кровлю AΡ 23 24 Ведомость заполнения оконных проемов AΡ 25 Ведомость заполнения дверных проемов AΡ Проект №30/2017 ОД Кол. уч. /lucm № док Подп. Дата Листов Стадия /lucm Содержание 000"ЭлитСтройПроект-НЧ" Архитектурное проектирование дизайн и строительство

Согласовано

Взам. инв. №

Подпись и дата

Инв. № подл.

Перечень актов скрытых работ: - Акт освидетельствования качества грунтов оснований под финдаменты в открытых котлованах и траншеях. - Акт разбивки осей (с приложением исполнительной документации). - Акт приемки котлована (согласно СП 45.133302012 "Земляные сооружения. Основания и фундаменты"). – Акт освидетельствования скрытых работ по устройству железобетонных (бетонных) конструкций с геодезической проверкой правильности их заложения. – Акт освидетельствования скрытых работ по армированию Ж/Б констрикций. – Акт освидетельствования скрытых работ по бетонированию Ж/Б конструкций (с приложением исполнительной схемы и журнала бетонных ραδοm. – Акт освидетельствования скрытых работ на устройство гидроизоляции. - Акт освидетельствования скрытых работ на устройство теплоизоляции. – Акт освидетельствования скрытых работ по обратной засыпке пазух котлована или траншей при послойном уплотнении грунта. – Акт освидетельствования скрытых работ по армированию элементов из монолитного бетона. Акт освидетельствования скрытых работ по состоянию кирпичной кладки, по армированию газобетонных блоков, по утеплению и анкеровке фасадов. - Акт освидетельствования скрытых работ на монтаж Ж/Б конструкций. – Акт освидетельствования скрытых работ на монтаж металлических конструкций. – Акт освидетельствования скрытых работ на монтаж деревянных конструкций. - Акт освидетельствования скрытых работ по устройству кровельного покрытия. - Акт освидетельствования скрытых работ по монтажу перегородок. Технические решения, принятые в проекте, соответствуют требованиям экологических, гигиенических и противопожарных норм, действующих на территории Российской Федерации, и обеспечивающих при соблюдении предусмотренных рабочими чертежами мероприятий безопасную для жизни и здоровья людей эксплуатацию объекта. /lucm Пояснительная записка – начало 3

Согласовано

Взам. инв. №

Подпись и дата

Инв. № подл.

Кол.цч. Лист № док.

Подп.

Дата

	ИНИ Авт Эта инди Адра	/KII opc kor ibud ec c	П – кое пия і пуа <i>т</i> мро лект	1650 npa npoe 1640 ume ma n)30086 во заш екта п го жил льство	0/16 ,uщc ped+ iozo 1:	.ботан 000 "ЭЛИТСТРОЙПРОЕКТ-НЧ" 5001001, ОГРН – 1151650001172 чется Гражданским Кодексом РФ, часть 4 назначена для однократного строительств дома Заказчиком:	3a				
	Повг	пор	ное	стр			о по проекту, передача проекта для	, FIZ				
	стро РФ).		ель		ı mpem	ьим	лицам являются незаконными (статья 1294	+ I K				
	Оδщ	ue <u>ı</u>	jκαs	зани	я:							
	1.		•			•	оительно-монтажных работ, проект дома изан к конкретной местности в части:					
	•			ı no	горизс	OHMC	или к границам участка и по вертикали к					
	рель В рель	•	_	מסחו	אוו שוווּ	чдам	ентов в соответствии с					
				•			ми условиями на участке.					
							и инженерным сетям.					
	2. В соответствии с Законом РФ "О сертификации" все материалы и изделия используемые в строительстве, должны быть											
						_	на предмет гигиенической и пожарной					
			•	•	юсти.							
	3.		•				строительно-монтажных работ вести под					
						•	олем опытного производителя работ с ВЫС РАЗОВАНИЕМ, с соблюдением правил техни					
		δ	e 30	ηαςι	ности,	в со	ответствии с нормативными документами					
	4.				_		тов, на которые в проектной документаци	U				
					лка на .лов".	l Me	ехнологические указания производителя					
٦6. N°		·		-								
Взам. инв. №												
B3												
ата												
Подпись и дата												
Подп												
L												
Инв. № подл.	ı						<u>r</u>	/l				
1нв. №							Пояснительная записка – продолжение	/lucm 4				
	Изм. К	ол.уч.	/lucm	№ док.	Подп.	Дата		7				

Согласовано

Исходные данные и условия применения проекта. 1. Данный комплект чертежей разработан на основании комплекта чертежей ΙЭП. 2. Чертеж разработан в соответствии с требованиями: – СП 20.13330.2011 "Нагрузки и воздействия" – СП 45.13330.2012 "Земляные сооружения. Основания и фундаменты" - СП 15.13330.2012 "Каменные и армокаменные конструкции" - СП 63.13330.2012 "Бетонные и железобетонные конструкции. Основные положения" - СП 52-101-2003 "Бетонные и железобетонные конструкции без предварительного напряжения арматуры" - СП 50-101-2004 "Проектирование и устройство оснований и фундаментов зданий и сооружений" – СП 16.13330.2011 "Стальные конструкции" - СП 64.13330.2011 "Деревянные конструкции" - СП 17.13330.2011 "Кровли" - СП 70.13330.2012 "Несущие и ограждающие конструкции" - СП 131.13330.2012 "Строительная климатология" – СП 24.13330.2011 "Свайные фундаменты" 3. За условную отметку 0.000 принят уровень верха чистовых полов. 4. Расчетное значение снеговой нагрузки для IV снегового района по СП 20.13330.2011 принят 2,4 кПа (240 кг/м²) 5. Нормативная ветровая нагрузка для І района по СП 20.13330.2011 принята 0,33 κΠα (32 kg/m^2) 6. Уровень ответственности здания –II. 17. Здание отапливаемое. 8.Расчетная температура наружного воздуха по СП 131.13330.20129 Средняя наиболее холодной пятидневки, обеспеченностью 92% – 31 С Средняя наиболее холодных суток – 34 С Абсолютная минимальная температура – 41 С 9.Геологические условия: – Конструкция фундамента рассчитана на грунты без особых условий (не Взам. инв. № пучинистые, не просадочные, ненабухающие грунты без карстовых , суффозионных процессов и т.п.) с минимальной несущей способностью не менее 2 кг.на см². – Из-за отсутствия инженерно-геологических изысканий, проектировщик Подпись и дата снимает с себя какцю-либо ответственность за возможнию цсадки фундамента, его деформацию, разрушение и другие последствия, связанные с конструкцией фундамента дома на данном участке. 10.В данном комплекте чертежей разработан монолитный плитный финдамент Инв. № подл. /lucm Пояснительная записка – продолжение Кол.уч. Лист № док. Подп Дата

Согласовано

ПОЯСНЕНИЯ К ПРОЕКТУ ЖИЛОГО ДОМА 1. Основные конструктивные материалы:

- 1. Основной комплект чертежей одноэтажного жилого дома, с мансардным этажом разработан на основании задания на проектирование, выданным Заказчиком.
- 2. Фундамент -свайно ленточный ростверк Сваи диаметр 250 мм. Длинна 2000 мм. Бетон В 15, F-100, W-6 Ростверк 300x600 мм.Бетон В 25, F-100, W-6
 - 3. Фанера OSB3 12 мм. Брусок 25х100 мм. Гидроветрозащитная мембрана "ROCKWOOL" Брусок 50х50 мм. шаг 590 мм. Стойка 50х150 мм. Брусок 40х40 мм. Пароизоляция "ROCKWOOL" Отдлека гипсокартон ГКЛ 12,5 мм. Утеплитель "ROCKWOOL Лайт Баттс СКАНДИК" 150 и 50 мм.
 - 4. Половая доска 50 мм.

Пароизоляция "ROCKWOOL"

Утеплитель "ROCKWOOL Лайт Баттс СКАНДИК" – 200 мм.

Ветро-влагозащитная мембрана "ROCKWOOL"

Фанера OSB 3 - 12 мм.

Уголок 50х50х4 мм. шаг 500 мм. крепить саморезами к балке, а фанеру к уголку.

Балка перекрытия антисептированная 50х200 мм. шаг 650 мм.

5. Половая доска – 50 мм.

Мембрана "ROCKWOOL" для кровель

Утеплитель "ROCKWOOL Лайт Баттс СКАНДИК" – 100 мм.

Пароизоляция "ROCKWOOL"

Евровагонка – 12 мм.

Согласовано

Взам. инв. №

Подпись и дата

Инв. № подл.

Балка перекрытия антисептированная 150х200 мм. шаг 650 мм Черновой пол – доска 100х20 мм.

Черепной брусок 50х50 мм.

- 6. Кровля: Металлочерепица "Монтерей" Обрешетка (доска 100х25 мм.) шаг 350 мм. Контрбрус 50х50 мм. Гидроветрозащитная мембрана "ROCKWOOL" для кровель Утеплитель "ROCKWOOL Лайт Баттс СКАНДИК" 200 мм. Стропило 50х200 мм. шаг 600 мм. Дополнительный слой утеплителя "ROCKWOOL Лайт Баттс СКАНДИК" 50 мм. Пароизоляция "ROCKWOOL". Отделка евровагонка 12 мм.
- 7. Горизонтальная гидроизоляция выполнена из двух слоев рубероида.
- 8. Внутренняя несущая стена: Отделка ГКЛ 12,5 мм. Стойка 50х150 мм. Утеплитель "ROCKWOOL" Лайт Баттс СКАНДИК" 150 мм.

Изм.	Кол.уч.	/lucm	№ док.	Подп.	Дата	

Пояснительная записка – продолжение

/lucm

15. Все деревянные элементы подвергаются антисептированию с добавлением антипиренов по СНиП 3.04.01-87. 16. Окна и двери – индивидуальный заказ. 17. Внутренняя отделка выполнена из обшивки имитация бруса 16 мм. 18. Вокруг здания выполнить бетонную отмостку шириной 1200 мм. Состав отмостки: бетон В 7.5 – 100 мм., Утеплитель "Пеноплекс" – 100 мм. Песчаная подготовка – 100 мм. Уплотненный грунт. Отмостка должна устраиваться с уклоном в поперечном направлении не менее 3%. Отметка бровки отмостки должна превышать планировочную отметку не менее чем на 50 мм. Места примыкания отмостки к стене здания выполнить с тщательной разделкой сопряжения тугоплавкой битумной мастикой МБК-Г-85 ΓΟCT 2889-80. 19. В случае применения при производстве работ на данном объекте новых, в том числе импортных материалов. изделий и конструкций, в соответствии с постановлением Госстроя России №76 от 01.07.2002 г., они должны иметь техническое свидетельство Госстроя России, подтверждающие пригодность их применения в строительстве. 20. Участок строительства, строительные материалы и изделия, использцемые в строительстве данного объекта, а также выстроенное по комплекти рабочих чертежей сооружение, в соответствии с Федеральным законом "О радиационной безопасности" № 3-ФЗ от 09.01.96 г.,должны удовлетворять требованиям "Норм радиационной безопасности" (НРБ-99) СП 2.6.1.758-96 и "Основных санитарных правил обеспечения радиационной безопасности" (ОСП ОРБ-99) СП 2.6.1.799-99. Результаты радиационного контроля должны быть переданы Заказчики и представителю авторского надзора 21. По степени огнестойкости дом относится к зданиям II класса, по функциональной пожарной опасности – к классу Ф1.4 (по СНиП 21.01-97*). Ф.З 123 "Технический регламент о требованиях пожарной безопасности" 22. Степень долговечности здания- II. II. Инженерное оборудование: Отопление – от индивидуального отопительного котла. В комнатах - отопительные радиаторы. Водоснабжение – холодное от скважины , горячее через бойлер. Канализация – септик индивидуальный. /lucm Пояснительная записка – продолжение Кол.цч. Лист № док. Подп Дата

Формат А4

Согласовано

Взам. инв. №

Подпись и дата

Инв. № подл.

Указания по устройству кровли: 1. До начала производства работ по устройству кровли необходимо разработать мероприятия по противопожарной защите и контролю за выполнением правил пожарной безопасности при производстве CMP. 2. При устройстве кровли пользоваться СНиП II-26-76 "Кровли", СП 17.13330.2011 "Кровли", СП 31-101-97 "Проектирование и строительство кровель". При производстве работ соблюдать правила пожарной безопасности в соответствии со СНиП 21-01-97*, СНиП 12-03-2001 и "Кровли. Руководство по проектированию, устройству, правилами приемки и методам оценки качества". Производство работ по устройству кровли вести под непосредственным контролем и наблюдением представителей технического надзора с соблюдением требований: СНиП 3.01-85 "Организация строительного производства"; СНиП III-4-80 "Техника безопасности в строительстве"; СНиП 3.04.01-87 "Изоляционные и отделочные покрытия". особое внимание необходимо обратить на обеспечение высокого качества работ по устройству всех примыканий кровли к вертикальным поверхностям. Взам. инв. № Подпись и дата Инв. № подл. /lucm Пояснительная записка – продолжение Кол.цч. /lucm № док. Подп Дата

Согласовано

Общие указания по производству работ.

- 1. Все строительно-монтажные работы выполнять в соответсвии с требованиями:
- СП 45.13330.2012 "Земляные сооружения. Основания и фундаменты"
- СП 70.13330.2012 "Несущие и ограждающие конструкции"
- CHuП 3.04.03-85 "Защита строительных конструкций и сооружений от коррозии".
- СП 48.13330.2011 "Организация строительства"
- СНиП 12-03-2001 "Безопасность труда в строительстве. Часть 1.
- СНиП 12-04-2002 "Безопасность труда в строительстве. Часть 2.
- СП 24.13330.2011 "Свайные фундаменты"

Инв. № пс

Кол.цч.

/lucm

№ док

Подп

- Указаниями на листах данного комплекта чертежей

Основные Технико-экономические показатели

Наименование	Ед.изм.	Кол-во
Общая площадь	M ²	123,162
Жилая площадь	M ²	38,545
Площадь застройки	M ²	80,506

		Площадь застрой	іки			١	12	80,506
			T3N n	омещени	os –1 ū) Э М(эжа	
			Общая площадь	В том числе			Кроме то	го: приведенная площадь,
			помещений	Жилая	Вспомогательная		δαлко	нов,террас, парковок
		1-ый этаж	63,889		61,9	159		1,93
Согласовано			ТЭП помещений мансар			•		жа
	2		Общая площадь		סויו יוםכווב		Кроме того: приведенная площадь балконов, террас, парковок	
	Взам. инв. №		·	Жилая	Вспомога	тельная		
	33ам.	Мансардный этаж	59,273	38,545	20,7	128		0
	Подпись и дата							
	одл.							

Пояснительная записка - конец

/lucm

Перспектива Nº1



2	_			V N		Va Vanda						
7									Проект №30/2017			AP
וומסוות ה			Изм.	Кол. уч	· /lucm	№ док.	Подп.	Дата	Нижегородская об	іласть		
-	\dashv								Одноэтажный жилой дом с мансардным этажом на одну семью	Стадия	/lucm 10	/1истов 25
									Перспектива №1	00 Apxi	00"ЭлитСтро итектурное г	ойПроект-НЧ" проектирование оительство

Перспектива №2



Изм. Кол. уч. Лист № док.

Подп.	Дата				
		0สีบอาทิสพรรณ์ พระสอน์ สือพ.ร.พสมรสอสีบาพ	Стадия	/lucm	Листов
		Одноэтажный жилой дом с мансардным этажом на одну семью	РΠ	11	25
		Перспектива №2	Архи	тектурное г	иПроект-НЧ" проектирован оительство


Нижегородская область

Перспектива №3



			3 .50	40.0					Sept 1	1 7 7
							Проект №30/2017			AP
	Изм.	Кол. уч.	/lucm	№ док.	Подп.	Дата	Нижегородская об	ласть		
 							Одноэтажный жилой дом с мансардным этажом на одну семью	Стадия	/lucm	Листов
								РΠ	12	25
							Перспектива №3	Архи	тектурное г	иПроект-НЧ" проектирование оительство




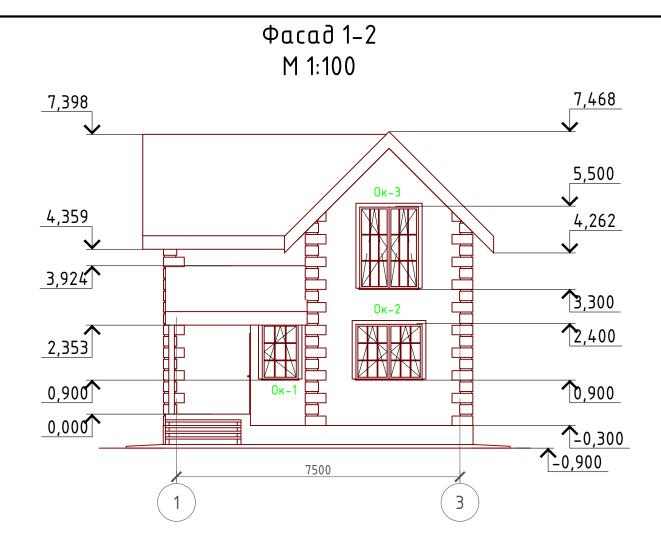

Примечание:

Цоколь — имитация дикого камня (цветовое решение согласно дизайн-экстерьера) Стены наружные — мокрый фасад (цветовое решение согласно дизайн-экстерьера) Кровля — Металлочерепица (цветовое решение согласно дизайн-экстерьера) Окна, витражи и двери — индивидульный заказ по желанию Заказчика.


						Проект №20/2017	Проект №20/2017		AP
						Нижегородская об	Нижегородская область		
Изм.	Кол. уч.	/lucm	№ док.	Подп.	Дата				
						Одноэтажный жилой дом с мансардным	Стадия	/lucm	Листов
						этажом на одну семью	РΠ	14	25
						Фасад 1-2	Архи	Э"ЭлитСтро пектурное п изайн и стро	ūПроект−НЧ" роектирование рительство

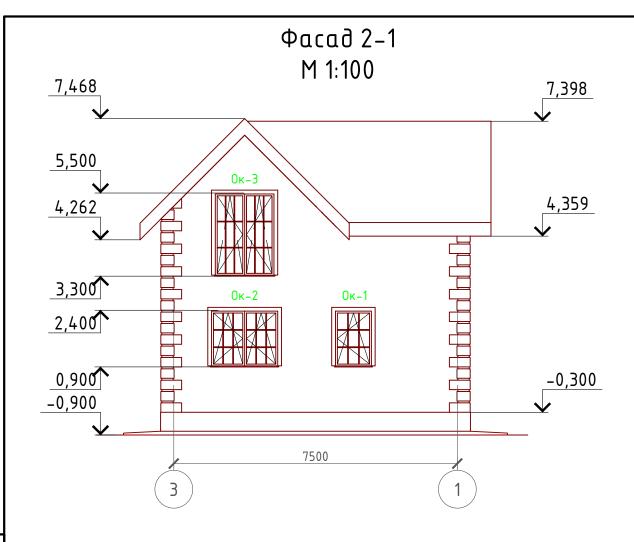

Примечание:

Цоколь – имитация дикого камня (цветовое решение согласно дизайн-экстерьера) Стены наружные – мокрый фасад (цветовое решение согласно дизайн-экстерьера) Кровля – Металлочерепица (цветовое решение согласно дизайн-экстерьера) Окна, витражи и двери – индивидульный заказ по желанию Заказчика.

						Проект №30/2017			AP
						Нижегородская область			
Изм.	Кол. уч.	/lucm	№ док.	Подп.	Дата				
						03	Стадия	/lucm	Листов
						Одноэтажный жилой дом с мансардным этажом на одну семью	РΠ	15	25
						Фасад 2-1	000 Apxur	Э"ЭлитСтро тектурное п	ūПроект−НЧ" проектирование
						. 2020 2	a	изайн и стро	оительство

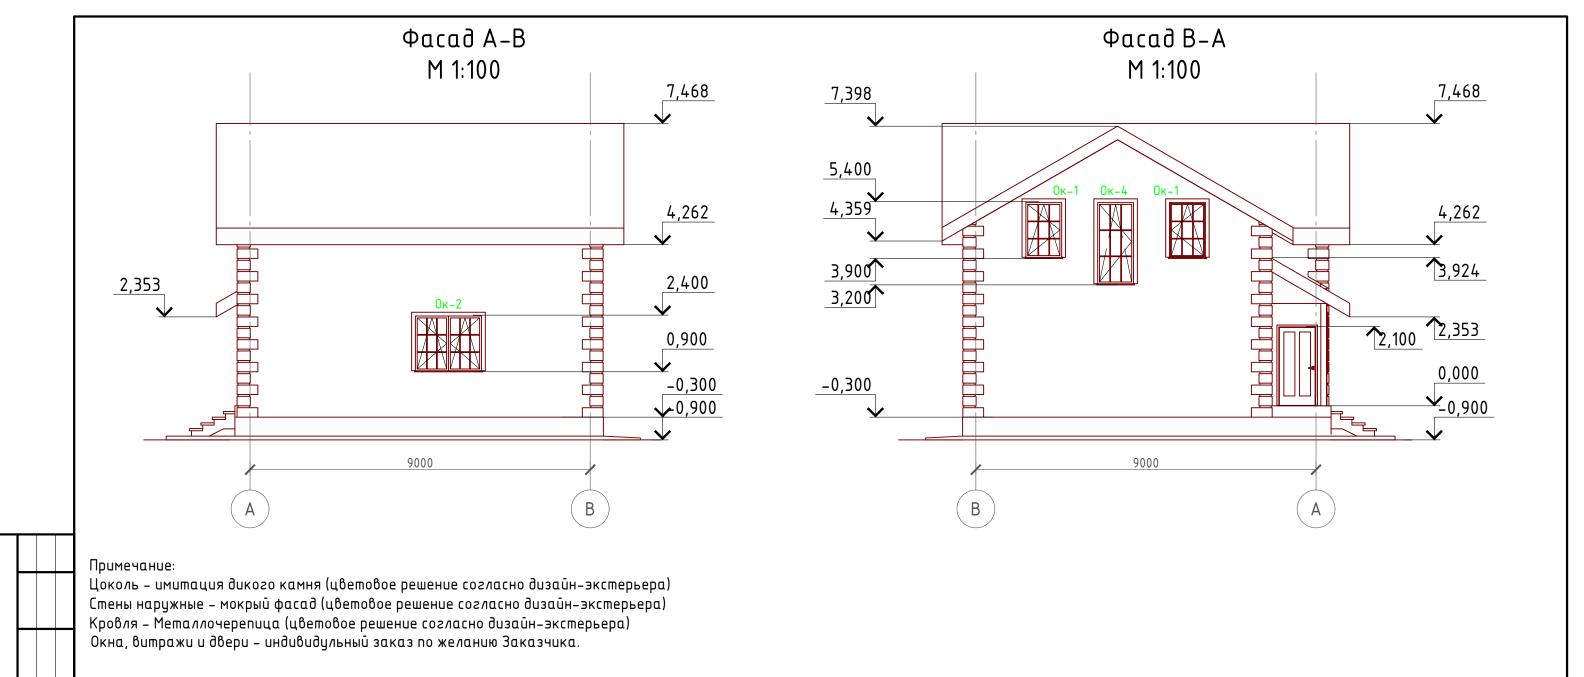

						Проект №30/2017			АР
Изм.	Кол. уч.	/lucm	№ док.	Подп.	Дата	Нижегородская об	ласть		
	•					Oducanawiji wijaci dović najicandiji w	Стадия	/lucm	Листов
						Одноэтажный жилой дом с мансардным этажом на одну семью	РΠ	16	25
						Фасад А-В и В-А	00 Apxu d	0"ЭлитСтро тектурное г изайн и стр	ūПроект−НЧ" проектирование оительство

Экспликация помещений 1-го этажа

Номер поме- щения	Наименование	Площадь, м ²
1	Кухня столовая	16,313
2	Гостинная	17,437
3	Тех.помещение	5,050
4	Туалет	2,000
5	Холл с лестничной клеткой	19,403
6	Тамбур	1,756
6	Крыльцо (приведенная площадь 6,422 x 0,3)	1,930
	Итого	63,889


ТЭП помещений 1-го этажа

	Общая площадь	В том	числе	Кроме того: приведенная площадь,
	помещений	Жилая	Вспомогательная	балконов,террас, парковок
1-ый этаж	63,889		61,959	1,93


План 1-го этажа в проекции




			200		MEDICAL STREET	以 (1) 文明等值 (1) 文字 (1) (1) (1) (1) (1) (1) (1) (1) (1) (1)	CONTRACTOR OF STREET	01:2749L	
						Проект №30/2017			AP
						Нижегородская обла			
Изм.	Кол. уч.	/Iucm	№ док.	Подп.	Дата				
						Одноэтажный жилой дом с мансардным	Стадия	/lucm	Листов
						этажом на одну семью	РΠ	17	25
						План 1-го этажа, план 1-го этажа в проекции, экспликация и ТЭП помещений 1-го этажа	Архи	тектурное г	ойПроект-НЧ" проектирование оительство

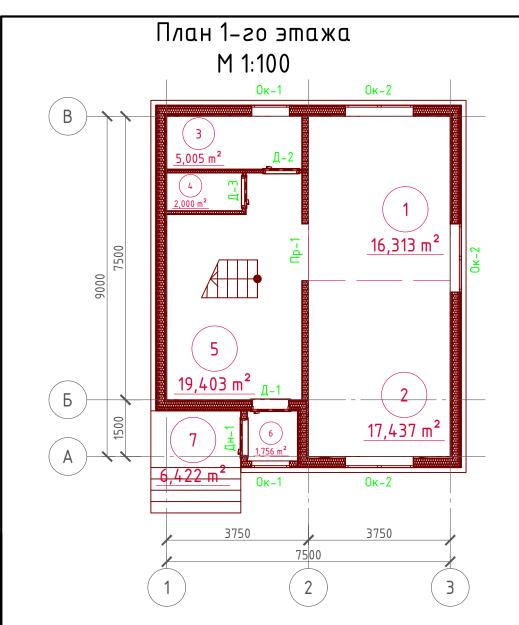



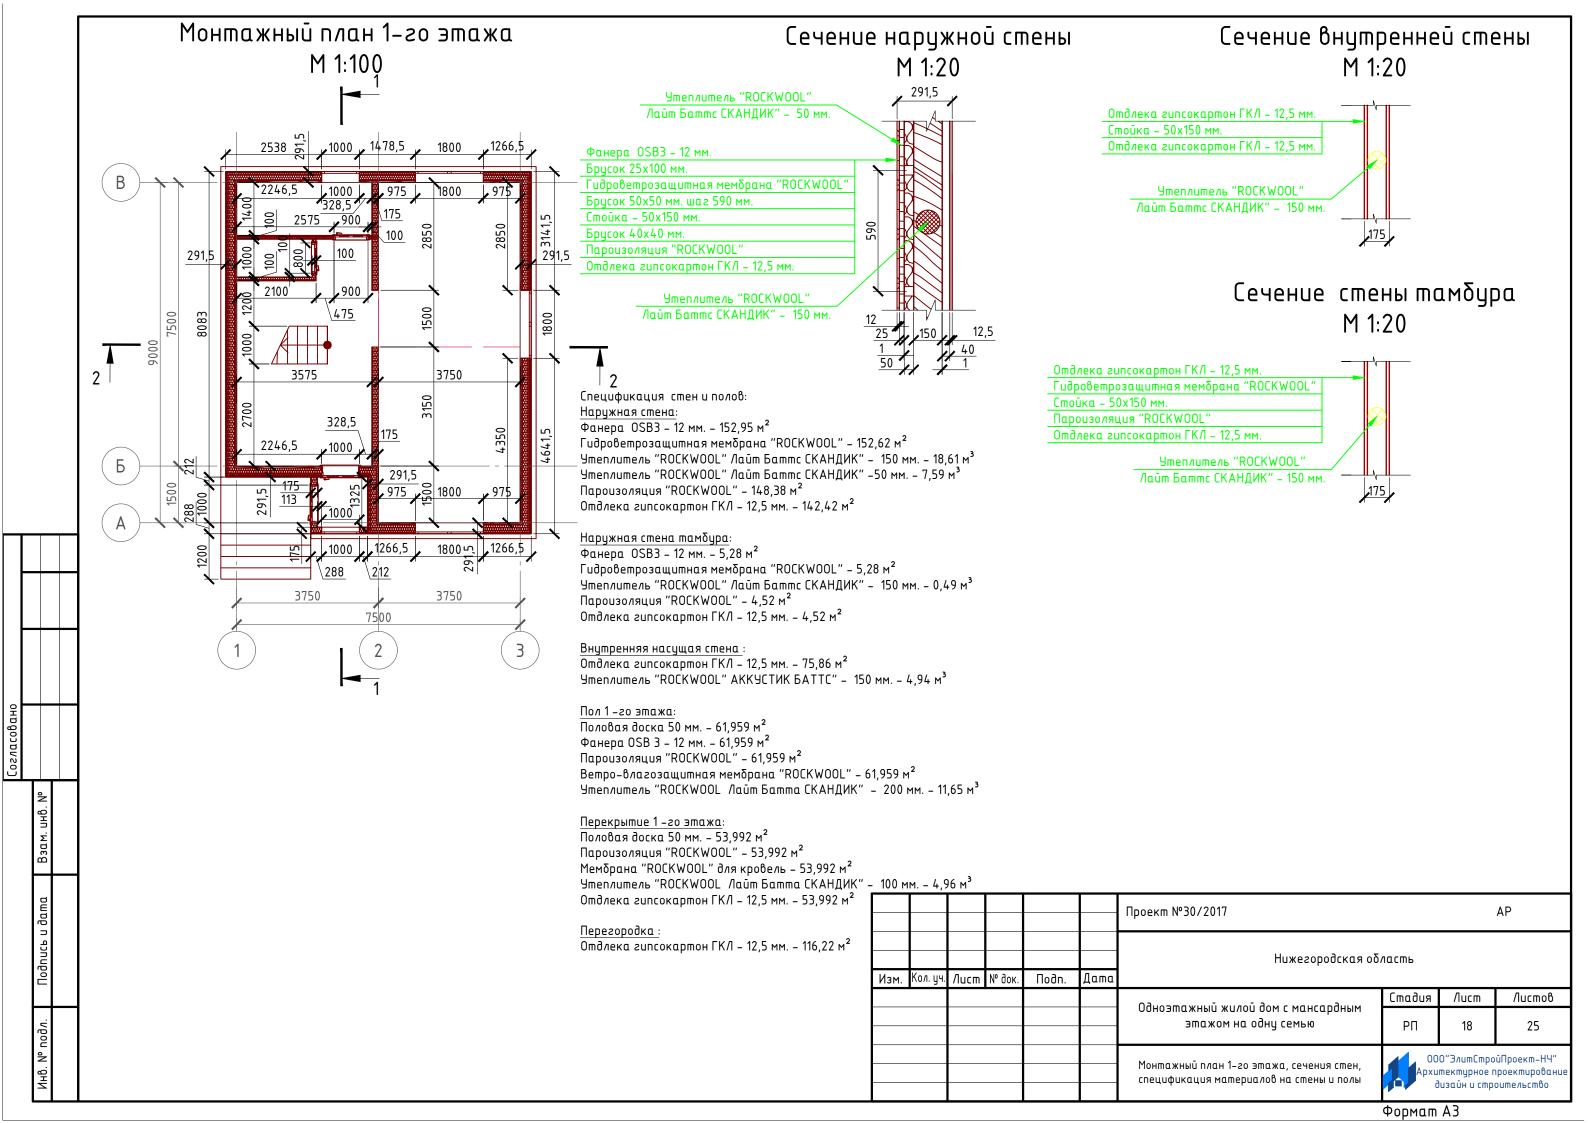

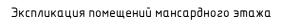

Номер поме– щения	Наименование	Площадь, м ²
1	Ванная	8,936
2	Спальная	11,625
3	Холл с лестничной клеткой	9,692
4	Спальная	9,295
5	Гардеробная	2,100
6	Спальная	17,625
	Итого	59,273

ТЭП помещений мансардного этажа

	Общая площадь	В том	числе	Кроме того: приведенная площав	
	помещений	Жилая	Вспомогательная	балконов,террас, парковок	
Мансардный этаж	59,273	38,545	20,728	0	

План 2-го этажа в проекции




						Проект №30/2017			AP
Изм.	Кол. уч.	Лист	No gok	Подп.	Дата	·	Нижегородская область		
PISM.	11071. g 1.	Huchi	N OOK.	110011.	даша		Стадия Лист Листов		
						Одноэтажный жилой дом с мансардным этажом на одну семью	РΠ	19	25
						План мансардного этажа, план мансардного этажа в проекции, экспликация и ТЭП помещений мансардного этажа	Архи	0"ЭлитСтро тектурное г Јизайн и стр	иПроект-НЧ" проектирование оительство




План мансардного этажа

M 1:100

0ĸ-3

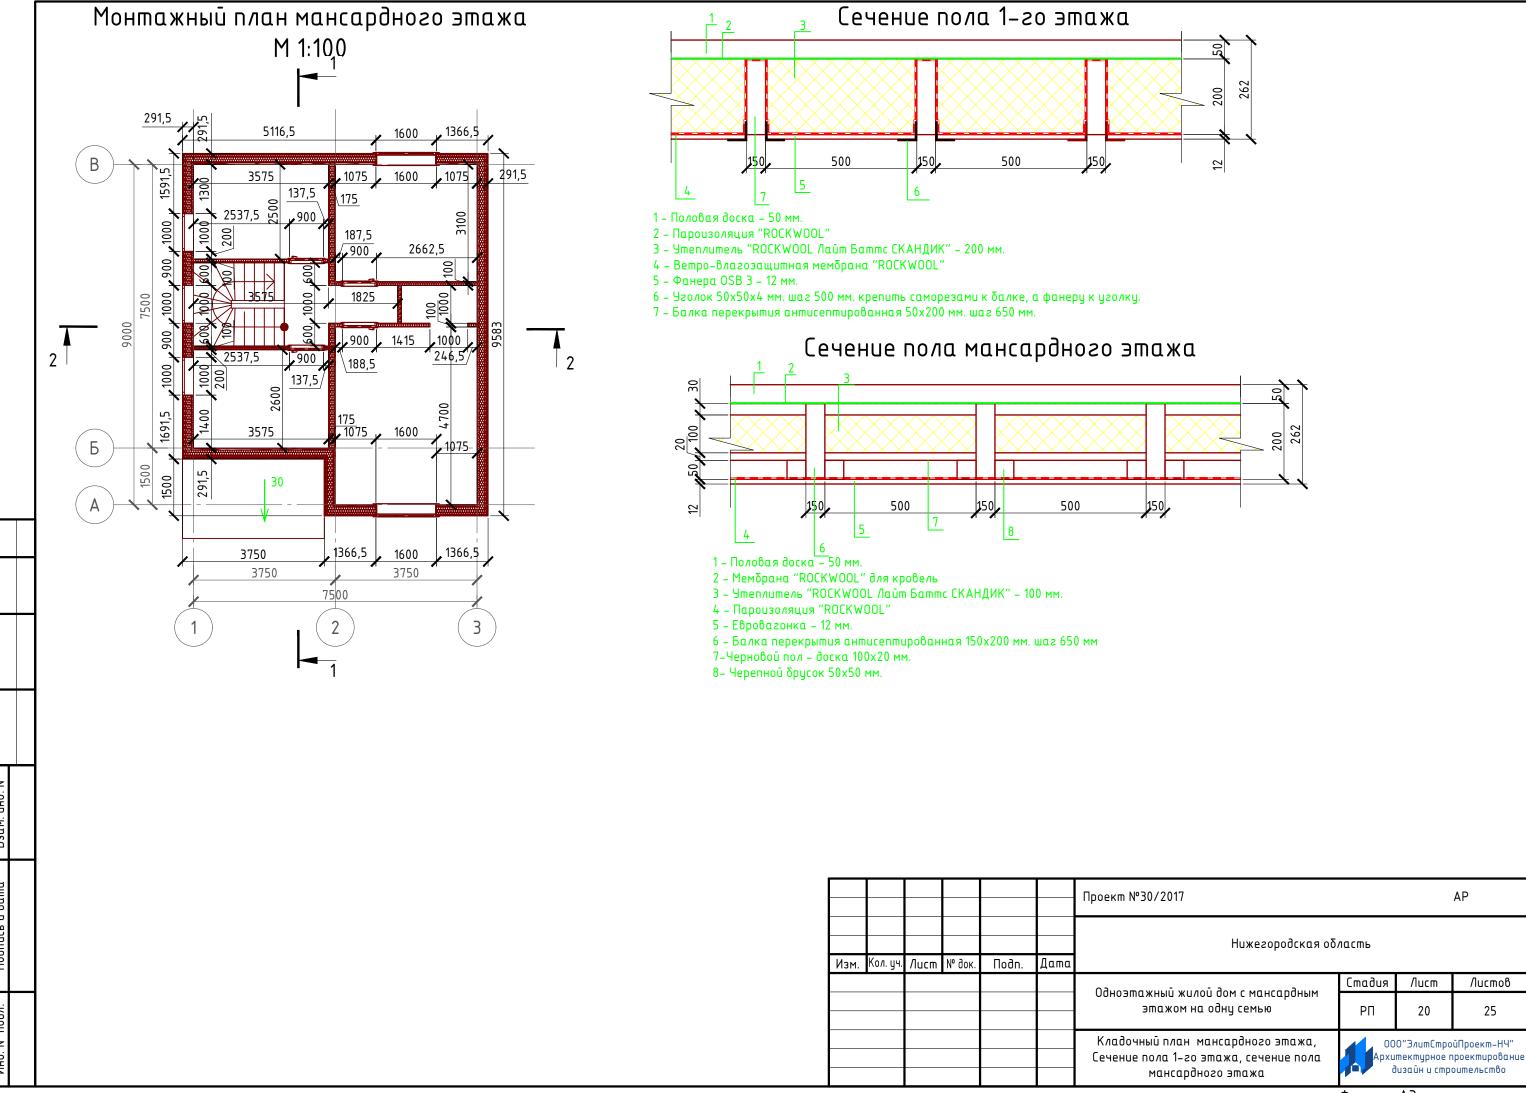

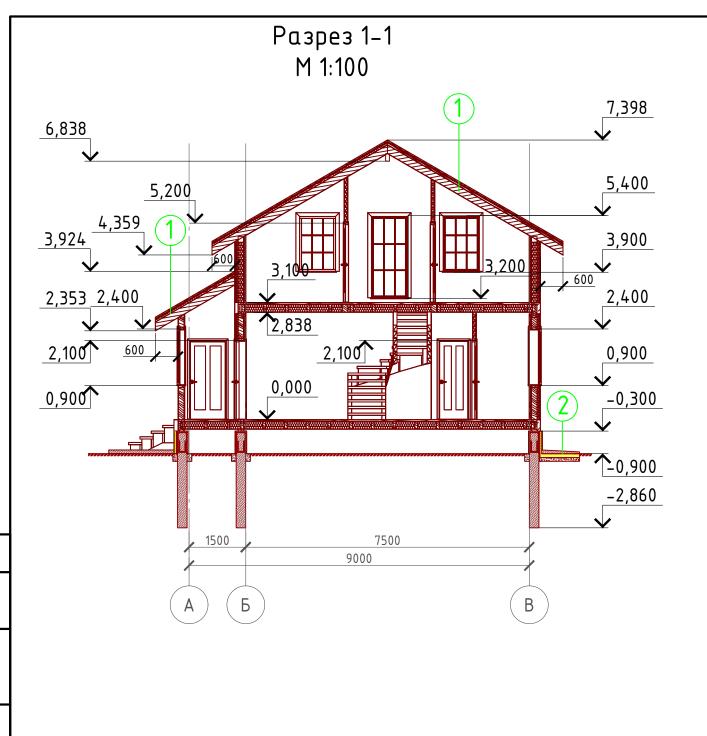

1 Металлочерепица "Монтерей"
Обрешетка (доска 100x25 мм.) шаг 350 мм.
Контрбрус 50x50 мм.
Гидроветрозащитная мембрана "ROCKWOOL" для кровель
Утеплитель "ROCKWOOL Лайт Баттс СКАНДИК" – 200 мм.
Стропило 50x200 мм. шаг 600 мм.
Дополнительный слой утеплителя "ROCKWOOL Лайт Баттс СКАНДИК" – 50 мм.
Пароизоляция "ROCKWOOL"

2 Отмостка (бетон В 7.5) – 100 мм. Утеплитель "Пеноплекс" – 100 мм. Песчаная подготовка – 100 мм.


Отделка ГКЛ или евровагонка – 10 мм.

Пояснение по утеплению отмостки:

1. Для утепления отмостки вокруг здания использовать пенополистирол "Пеноплекс" или аналогичный ему материал. Ширина 1200 мм., толщиной 100 мм. (Основание: Альбом технических решений по применению теплоизоляции "Пеноплекс" в малоэтажном строительстве, разработанный -Федеральное государственное бюджетное учреждение "Научно-иследовательский институт строительной физики Российской академии архитектуры и строительной науки -НИИСФ РААСН г. Санкт Петербург 2012 год.) Режим эксплуатации здания – постоянно отпливаемый).

- <u>так же дополнительно можно доутеплить все углы здания, еще одним</u> слоем утеплителя толщиной 100 мм. на длину 1200 мм. в каждую сторону.

						Проект №30/2017			AP
						Нижегородская область			
Изм.	Кол. уч.	/lucm	№ док.	Подп.	Дата				
						03	Стадия	/lucm	Листов
						Одноэтажный жилой дом с мансардным этажом на одну семью	РΠ	21	25
						Разрез 1–1	Архи	О"ЭлитСтро тектурное п изайн и стро	ūПроект−НЧ" проектирование рительство

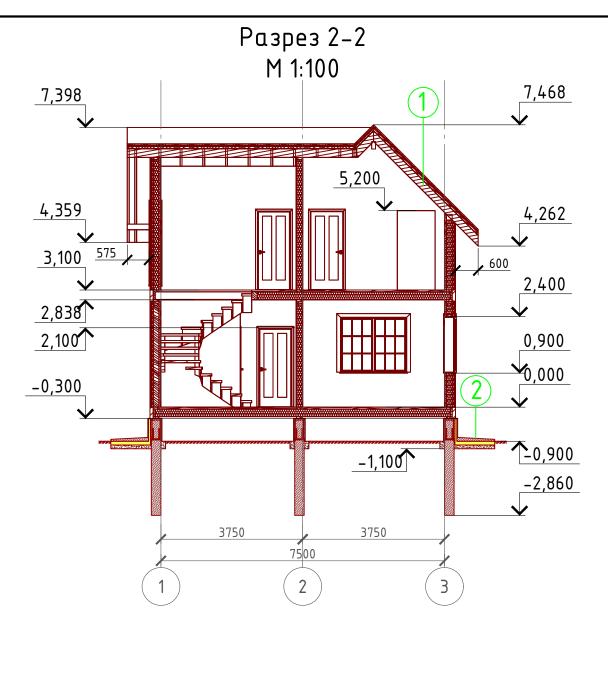

Металлочерепица "Монтерей"
Обрешетка (доска 100х25 мм.) шаг 350 мм.
Контрбрус 50х50 мм.
Гидроветрозащитная мембрана "ROCKWOOL" для кровель
Утеплитель "ROCKWOOL Лайт Баттс СКАНДИК" – 200 мм.
Стропило 50х200 мм. шаг 600 мм.
Дополнительный слой утеплителя "ROCKWOOL Лайт Баттс СКАНДИК" – 50 мм.
Пароизоляция "ROCKWOOL"
Отделка ГКЛ или евровагонка – 10 мм.

2 Отмостка (бетон В 7.5) – 100 мм. Утеплитель "Пеноплекс" – 100 мм. Песчаная подготовка – 100 мм. Грунт.

Пояснение по утеплению отмостки:

1. Для утепления отмостки вокруг здания использовать пенополистирол "Пеноплекс" или аналогичный ему материал. Ширина 1200 мм., толщиной 100 мм. (Основание: Альбом технических решений по применению теплоизоляции "Пеноплекс" в малоэтажном строительстве, разработанный -Федеральное государственное бюджетное учреждение "Научно-иследовательский институт строительной физики Российской академии архитектуры и строительной науки -НИИСФ РААСН г. Санкт Петербург 2012 год.) Режим эксплуатации здания – постоянно отапливаемый).

- <u>так же дополнительно можно доутеплить все углы здания, еще одним слоем утеплителя толщиной 100 мм. на длину 1200 мм. в каждую</u> сторону.

						Проект №30/2017			АР	
						Нижегородская область				
Изм.	Кол. уч.	/lucm	№ док.	Подп.	Дата					
						Одноэтажный жилой дом с мансардным	Стадия	/lucm	Листов	
						этажом на одну семью	РΠ	22	25	
						Разрез 2-2	000″ЭлитСтройПроек Архитектурное проект дизайн и строитель		роектирование	

План кровли M 1:100 3766,294 2750,151 2766,5 30 86,729 <u>2</u>766,5 6429,716 Б 291,5 3750 3749,945 2766,5 2766,5 3750 7500

Примечание:

При устрористве снегодержателей, элементов водосточной системы, вентиляционных труб и кровли из цементно-песчанной черепицы, или аналогичным ему материалом, руководствоваться технологией монтажа завода-изготовителя данного материала или Свод Правил - кровли

Спецификация кровли на дом

Nºno3.	Обозначение	Наименование	Кол-во	Ед.изм.	Примечание
1		Металлочерепица "Монтерей"	122,64	M ²	
2		Гидро-ветрозащитная мембрана "ROCKWOOL"	121,85	M ²	
3		Пароизоляция "ROCKWOOL"	119	M ²	
4		Утеплитель "ROCKWOOL Лайт Баттс СКАНДИК" – 200 мм.	24,36	M ³	
5		Дополнительный слой утеплителя "ROCKWOOL Лайт Баттс СКАНДИК" – 50 мм.	5,95	M ³	
6		Отделка ГКЛ или евровагонка – 10 мм.	119	M ²	

Спецификация кровли на крыльцо

№поз.	Обозначение	Наименование	Кол-во	Ед.изм.	Примечание
1		Металлочерепица "Монтерей"	9,17	M ²	
2		Гидро-ветрозащитная мембрана "ROCKWOOL"	9,10	M ²	
3		Пароизоляция "ROCKWOOL"	9,10	M ²	
4		Утеплитель "ROCKWOOL Лайт Баттс СКАНДИК" – 200 мм.	1,82	M ³	
6		Отделка ГКЛ или евровагонка – 10 мм.	9,10	M ²	

						Проект №30/2017			AP
						Нижегородская область			
Изм.	Кол. уч.	/lucm	№ док.	Подп.	Дата				
						Одноэтажный жилой дом с мансардным	Стадия	/lucm	Листов
						этажом на одну семью	РΠ	23	25
					План кровли, спецификация материалов на кровлю	000"ЭлитСтройПроект-НЧ" Архитектурное проектирование дизайн и строительство			

Ведомость заполнения оконных проемов

		16	D	
Наименование	Марка	Количес	Размер Ш х	3D-фронтальный вид
	Окно	TBO	В	
	одностворчатое металлопластиков			
Ок-1		4	1 000x1 500	
	ое, поворотно-			
	откидное 960х1460 мм.			
	Окно			
	двухстворчатое			
Ок-2	металлопластиков	3	1 800x1 500	
	ое, поворотно-			1
	откидное			
	1760х1460 мм.			
	Окно			
	двухстворчатое			N N N N N N N N N N N N N N N N N N N
Ок-3	металлопластиков	2	1 600x2 200	
	ое, поворотно-			
	откидное			
	1560x2160 мм.			
	Окно			
	одностворчатое			
	металлопластиков			
	ое, поворотно-			
	откидное			
Ок-4	960х2160 мм.	1	1 000x2 200	

Примечание:

- 1. Перед заказом оконных изделий выполнить замеры по месту. Изделия комплектуются подставочными, соединительными и статическими профилями, монтажными изделиями по рекомендациям поставщика системы.
- 2. Общие указания по изготовлению ПВХ окон см. ГОСТ 30674–99 "Оконные блоки из поливинилхлоридных профилей".
- 3. Для остекления отпливаемой части дома рекомендуются переплеты из 5-ти камерных ПВХ профилей шириной 71 мм. и двухкамерные стеклопакеты толщиной 36 мм. 4М1-12-4М1-12-4М. Для неотпливаемых частей здания рекомендуются переплеты из 3-х камерных ПВХ профилей 58 мм. и одинарное стекло.

						Проект №30/2017 AP			АР	
						Нижегородская область				
Изм.	Кол. уч.	/lucm	№ док.	Подп.	Дата					
						03	Стадия	/lucm	Листов	
				Одноэтажный жилой дом с мансард этажом на одну семью		·	РΠ	24	25	
					Ведомость заполнения оконных проемов	Архи	000"ЭлитСтройПроект-НЧ" Архитектурное проектирование дизайн и строительство			

	Ве	домость заполне	ния двер	оных проем	ОВ
	Наименование	Марка	Количе ство	Размер Ш х В	3D- фронтальный вид
	Д-1	Однопольная Дверь	1	1 000x2 100	
	Д-2	Однопольная Дверь	5	900x2 100	
	Д-3	Однопольная Дверь	1	800x2 100	
	Дн-1	Однопольная Дверь	1	1 000x2 100	
_					

Примечание:

1. Перед заказом дверных изделий выполнить замеры по месту. Изделия комплектуются подставочными, соединительными и статическими профилями, монтажными изделиями по рекомендациям поставщика системы.

						Проект №30/2017		AP	
						Нижегородская область			
Изм.	Кол. уч.	/lucm	№ док.	Подп.	Дата				
						Oduoznawiji wijaoù don e najisandijin	Стадия	/lucm	Листов
						Одноэтажный жилой дом с мансардным этажом на одну семью	РΠ	25	25
						Ведомость заполнения дверных проемов	000"ЭлитСтройПроект-НЧ" Архитектурное проектирование дизайн и строительство		